

**PROJEKTOWANIE DRÓG I NADZORY
MGR INŻ. ZDZISŁAW PIECHOTA**

82-100 Nowy Dwór Gdański, ul. Warszawska 13/10
tel.606 904 980

DOKUMENTACJA PROJEKTOWA

NAZWA OBIEKTU - PRZEBUDOWA DROGI W M. GRZYBOWO NR DZ. 140

**ADRES - GRZYBOWO,
09-140 RACIĄŻ, GMINA RACIĄŻ**

**INWESTOR - GMINA RACIĄŻ
UL. KILIŃSKIEGO 2
09 – 140 RACIĄŻ**

BRANŻA - DROGOWA

DZIAŁKA - NR 140

**PROJEKTANT - ZDZISŁAW PIECHOTA
UPR. PROJ. NR 1358/EL/88
PROJEKTANT W ZAKRESIE DRÓG**

DATA OPRACOWANIA: GRUDZIEŃ 2015 R

SPIS ZAWARTOŚCI DOKUMENTACJI PROJEKTOWEJ

I. DOKUMENTY FORMALNOPRAWNE

1. Decyzja o nadaniu uprawnień
2. Zaświadczenie o członkostwie OIIB
3. Oświadczenie

II. DOKUMENTACJA PROJEKTOWA

1. Część opisowa
 - Opis techniczny
2. Część graficzna
 - plan orientacyjny skala 1:10000 rys. nr 1
 - plan sytuacyjny skala 1:1000 rys. nr 2
 - przekroje konstrukcyjne skala 1:50 rys. nr 3

III. CZĘŚĆ KOSZTOWA

1. Przedmiar robót
2. Kosztorys ofertowy

I. DOKUMENTY FORMALNOPRAWNE

1. Decyzja o nadaniu uprawnień
2. Zaświadczenie o członkostwie OIIB
3. Oświadczenie

Elbląg, dnia 1988.09.19

Nr 1358/E1/88

DECYZJA O STWIERDZENIU PRZYGOTOWANIA
ZAWODOWEGO DO PEŁNIENIA SAMODZIELNYCH
FUNKCJI TECHNICZNYCH W BUDOWNICTWIE
=====

Na podstawie § 2.1.1. § 4 ust.2, § 7 i § 13 ust.1 pkt 3 lit.b rozporządzenia Ministra Gospodarki Terenowej i Ochrony Środowiska z dnia 20 lutego 1975 r. w sprawie samodzielnych funkcji technicznych w budownictwie /Dz.U.nr 8, poz.46/ stwierdza się, że :

Obywatel Zdzisław Kazimierz PIECHOTA - magister inżynier budownictwa drogowego

urodzony dnia 16 listopada 1943 roku w Marchwaczu woj. kaliskie posiada przygotowanie zawodowe upoważniające do wykonywania samodzielnej funkcji

- P R O J E K T A N T A -

w specjalności konstrukcyjno-inżynierskiej w zakresie dróg, lotniskowych dróg startowych oraz manipulacyjnych.

Obywatel Zdzisław Kazimierz PIECHOTA - jest upoważniony do :

1. sporządzania projektów budowli dróg, lotniskowych dróg startowych i manipulacyjnych oraz typowych mostów i przepustów,
2. w zakresie budowli nie będących budynkami w budownictwie osób fizycznych - do kierowania, nadzorowania i kontrolowania budowy, kierowania i kontrolowania wytwarzania konstrukcyjnych elementów budowlanych oraz oceniania i badania stanu technicznego budowli.

Główny Architekt Wojewódzki
mgr inż. arch. *Julian Wróbel*



Zaświadczenie

o numerze weryfikacyjnym:

POM-CAU-A1E-ST7 *

Pan Zdzisław Piechota o numerze ewidencyjnym POM/BD/3775/01
adres zamieszkania ul. Warszawska 13/10, 82-100 Nowy Dwór Gdański
jest członkiem Pomorskiej Okręgowej Izby Inżynierów Budownictwa i posiada wymagane
ubezpieczenie od odpowiedzialności cywilnej.

Niniejsze zaświadczenie jest ważne do dnia 2015-12-31.

Zaświadczenie zostało wygenerowane elektronicznie i opatrzone bezpiecznym podpisem elektronicznym weryfikowanym przy pomocy ważnego kwalifikowanego certyfikatu w dniu 2014-11-26 roku przez:

Franciszek Rogowicz, Przewodniczący Rady Pomorskiej Okręgowej Izby Inżynierów Budownictwa.

(Zgodnie art. 5 ust 2 ustawy z dnia 18 września 2001 r. o podpisie elektronicznym (Dz. U. 2001 Nr 130 poz. 1450) dane w postaci elektronicznej opatrzone bezpiecznym podpisem elektronicznym weryfikowanym przy pomocy ważnego kwalifikowanego certyfikatu są równoważne pod względem skutków prawnych dokumentom opatrzonym podpisami własnoręcznymi.)

* Weryfikację poprawności danych w niniejszym zaświadczeniu można sprawdzić za pomocą numeru weryfikacyjnego zaświadczenia na stronie Polskiej Izby Inżynierów Budownictwa www.piib.org.pl lub kontaktując się z biurem właściwej Okręgowej Izby Inżynierów Budownictwa.

O Ś W I A D C Z E N I E

Zgodnie z art. 20 ust. 4 ustawy z dnia 7 lipca 1994 r. Prawo budowlane (t.j. Dz. U. z 2013 r. Nr 243, poz. 1409 ze zm.) oświadczam, że dokumentacja projektowa dla inwestycji pod nazwą: „Przebudowa drogi w m. Grzybowo nr dz. 140” zlokalizowanej na dz. ewid.: nr 140 obręb Grzybowo, została sporządzona zgodnie z obowiązującymi przepisami oraz zasadami wiedzy technicznej.

Zdzisław Piechota
upr. Nr 1358/EL/88

.....
/podpis projektanta/

II. DOKUMENTACJA PROJEKTOWA

1. Część opisowa

- Opis techniczny

OPIS TECHNICZNY

1. Przedmiot inwestycji

Przedmiotem inwestycji jest przebudowa drogi w m. Grzybowo nr dz. 140.

W ramach przebudowy w/w drogi planuje się wykonanie następujących robót:

- oznakowanie tymczasowe robót,
- dowieszenie pospółki żwirowej oraz doziarnienie istniejącej podbudowy,
- profilowanie i zagęszczenie podbudowy żwirowej,
- wykonanie stabilizacji gruntu cementem o wytrzymałości $R_m \geq 2,50$ MPa,
- oczyszczenie i skropienie warstwy betonowej,
- oczyszczenie i skropienie warstwy bitumicznej,
- wykonanie warstwy wiążącej,
- wykonanie warstwy ścieralnej,
- wykonanie poboczy z kruszywa łamanego,
- profilowanie poboczy gruntowych,
- ustawienie oznakowania pionowego.

2. Lokalizacja inwestycji

Odcinek drogi gminnej przeznaczony do przebudowy zlokalizowany jest na terenie powiatu płońskiego w gminie Raciąż na działce ewidencyjnej nr 140 obręb Grzybowo. Początek odcinka znajduje się w km 0+000 na skrzyżowaniu z drogą gminną (dz. Nr 140). Koniec odcinka zlokalizowany jest w km 0+241 drogi gminnej.

3. Podstawa opracowania

- Rozporządzenie Ministra Transportu i Gospodarki Morskiej z dn. 2 marca 1999r. w sprawie warunków technicznych jakim powinny odpowiadać drogi publiczne i ich usytuowanie (Dz. U. nr 43 poz.430)
- Ustawa z dn. 7 lipca 1994 r. Prawo Budowlane (Dz. U. nr 89 z późn. zmianami)
- Mapa w skali 1:1000
- Warunki techniczne i uzgodnienia z Inwestorem
- Pomiary uzupełniające wykonane przez projektanta

4. Istniejący stan zagospodarowania terenu

Długość odcinka drogi gminnej w m. Grzybowo przeznaczonego do przebudowy wynosi 241,00 m. Droga na tym odcinku posiada nawierzchnię żwirową i przebiega przez tereny rolnicze z zabudową zagrodową.

Stan nawierzchni na odcinku przeznaczonym do przebudowy jest niezadowolający – występuję liczne koleiny i nierówności. Szerokość nawierzchni na omawianym odcinku drogi

wynosi ok 3,50 m, natomiast szerokość pasa drogowego jest zmienna i wynosi od 8,20 m do 9,00 m.

Odcinek w km 0+000 – 0+015 wymaga pełnej przebudowy podbudowy.

Odwodnienie drogi ma charakter powierzchniowy. Grunty w otoczeniu drogi są piaszczyste i przepuszczalne.

Niweleta drogi wymaga nieznacznej korekty.

Na rozpatrywanym odcinku wzdłuż pasa drogowym zlokalizowana jest sieć telekomunikacyjna, sieć wodociągowa i napowietrzna linia energetyczna wraz z oświetleniem.

5. Projektowany stan zagospodarowania terenu

W celu poprawy bezpieczeństwa i estetyki drogi gminnej w m. Grzybowo zaprojektowano jej przebudowę.

Na odcinku w km 0+000 – 0+015 należy wykonać warstwę odsączającą z piasku o grub. 10,00 cm i szer. 4,18 m oraz dowieść kruszywo naturalne (pospółkę żwirową) o grubości 16,00 cm na szer. 3,70 m. Na odcinku w km 0+015 – 0+241 planuje się uzupełnić istniejącą nawierzchnię żwirową warstwą pospółki żwirowej o grubości 10,00 cm i szer. 3,70 m. Kolejnym etapem będzie wykonanie na całym odcinku drogi podbudowy w postaci stabilizacji gruntu cementem o grubości 16,00 cm, szer. 3,70 m i wytrzymałości $R_m = 2,50$ MPa. Na tak przygotowanej podbudowie zostanie wykonana warstwa wiążąca z mieszanki mineralno-asfaltowej AC 16 W o grubości 4,00 cm i szerokości 3,60 m. Kolejno zostanie wykonana warstwa ścieralna z mieszanki mineralno-asfaltowej AC 11 S o grubości 3,00 cm i szerokości 3,50 m. Pomiędzy warstwami należy zastosować skropienie emulsją asfaltową szybko rozpadową w ilości zależnej od warstwy od 0,30 do 0,70 kg/m².

Przy wykonywaniu poszczególnych warstw konstrukcyjnych należy przyjąć obustronną odsadzkę o szerokości wynoszącej 1,5 razy grubość warstwy wyżej leżącej w konstrukcji nawierzchni.

Połączenie nawierzchni bitumicznej projektowanego odcinka drogi z nawierzchnią bitumiczną drogi gminnej należy uszczelnić masą zalewową.

Zaprojektowano jedno załamanie trasy: W2 – km 0+195,56.

Projektuje się spadek jednostronny nawierzchni o pochyleniu $i = 2\%$ oraz na łuku W2 spadek jednostronny o pochyleniu $i = 3,5\%$.

Na całym odcinku drogi planuje się wykonać obustronne pobocza o szerokości 1,50 m każde. Pobocza na szerokości 100 cm zostaną wykonane z kruszywa łamanego 0/31,5 mm stabilizowanego mechanicznie o grubości 15 cm a na kolejnych 50 cm zostaną wykonane pobocza gruntowe. Spadki poboczy należy wykonać wg przekroi konstrukcyjnych.

Odwodnienie nawierzchni zostanie poprawione poprzez odmulenie rowu oraz nadanie odpowiednich spadków podłużnych i poprzecznych nawierzchni i poboczy celem odprowadzenia wody na przyległe tereny.

Przebudowywany odcinek należy oznakować zgodnie z projektem zagospodarowania terenu.

6. Rozwiązania konstrukcyjne

6.1. Odcinek I od km 0+000 do km 0+015

- warstwa odsączająca z piasku o $h = 10,00$ cm,
- stabilizacja gruntu cementem o $h = 16,00$ cm i wytrzymałości $R_m = 2,50$ MPa,
- warstwa wiążąca z mieszanki mineralno-asfaltowej AC 16 W o $h = 4,00$ cm.
- warstwa ściernalna z mieszanki mineralno-asfaltowej AC 11 S o $h = 3,00$ cm.
-

6.2. Odcinek II od km 0+015 do km 0+241

- Istniejąca podbudowa żwirowa,
- stabilizacja gruntu cementem o $h = 16,00$ cm i wytrzymałości $R_m = 2,50$ MPa,
- warstwa wiążąca z mieszanki mineralno-asfaltowej AC 16 W o $h = 4,00$ cm,
- warstwa ściernalna z mieszanki mineralno-asfaltowej AC 11 S o $h = 3,00$ cm.

7. Koliduje

Podczas przebudowy przedmiotowej drogi nie przewiduje się kolizji z istniejącymi sieciami uzbrojenia podziemnego.

8. Informacja na temat bezpieczeństwa i ochrony zdrowia

CZĘŚĆ OPISOWA - OPIS TECHNICZNY

Na podstawie art. 20 ust. 1 pkt. 1b ustawy z dnia 7 lipca 1994 r. Prawo Budowlane (Dz. U. nr 89 z późn. zmianami) oraz rozporządzeniem Ministra Infrastruktury z dnia 23 czerwca 2003 r. w sprawie informacji dotyczącej bezpieczeństwa i ochrony zdrowia oraz planu bezpieczeństwa i ochrony zdrowia (Dz.U. z 2003 r. nr 120, poz. 1126), sporządzono poniższą informację dotyczącą bezpieczeństwa i ochrony zdrowia.

a. Zakres całego zamierzenia budowlanego oraz kolejność realizacji poszczególnych obiektów

- oznakowanie tymczasowe robót,
- dowieszenie pospółki żwirowej oraz doziarnienie istniejącej podbudowy,
- profilowanie i zagęszczenie podbudowy żwirowej,
- wykonanie stabilizacji gruntu cementem o wytrzymałości $R_m \geq 2,5$ MPa,
- wykonanie podbudowy z kruszywa łamanego 0/31,5 mm
- oczyszczenie i skropienie warstwy betonowej,

- oczyszczenie i skropienie warstwy bitumicznej,
- wykonanie warstwy wiążącej,
- wykonanie warstwy ścieralnej,
- wykonanie poboczy z kruszywa łamanego,
- profilowanie poboczy gruntowych,
- ustawienie oznakowania pionowego.

b. Wykaz istniejących obiektów budowlanych

Wzdłuż przewidzianej do przebudowy drogi gminnej znajduje się zabudowa zagrodowa.

c. Elementy zagospodarowania działki lub terenu, które mogą stworzyć zagrożenie bezpieczeństwa zdrowia ludzi.

Zagrożenie bezpieczeństwa i zdrowia ludzi będzie stwarzał sprzęt użyty do wykonania robót (koparki, zagęszczarki, walce, rozkładarka).

d. Przewidywane zagrożenia występujące podczas realizacji robót budowlanych określających skalę i rodzaje zagrożeń oraz miejsce i czas ich występowania.

Podczas realizacji zadania mogą wystąpić następujące zagrożenia:

- w czasie wykonywania robót ziemnych i nawierzchni za pomocą sprzętu specjalistycznego należy zwrócić szczególną uwagę na ludzi zatrudnionych przy wykonywaniu robót.

e. Sposób prowadzenia instruktażu pracowników przed przystąpieniem do realizacji robót szczególnie niebezpiecznych.

Przed dopuszczeniem na stanowisko pracy każdy pracownik powinien być przeszkolony przez kierownika budowy lub robót w zakresie przestrzegania przepisów bhp, a powyższy fakt powinien być odnotowany w książeczce bhp.

f. Środki techniczne i organizacyjne zapobiegające niebezpieczeństwom wynikającym z wykonania robót budowlanych w strefach szczególnego zagrożenia zdrowia lub w ich sąsiedztwie, w tym zapewniających wypadek pożaru, awarii i innych zagrożeń.

- Wszyscy pracownicy zatrudnieni przy wykonywaniu tego zadania powinni mieć aktualne badania lekarskie dopuszczające ich do pracy na danym stanowisku oraz niezbędne uprawnienia i zaświadczenia. Wszyscy pracownicy powinni być wyposażeni w środki ochrony osobistej jak: kaski, ubrania robocze i ochronne,

rękawice ochronne, ochronniki słuchu itp. Sprzęt oraz narzędzia powinny posiadać aktualne świadectwa dopuszczające do ich stosowania.


- Przebudowa drogi poprawi komfort jazdy pojazdom samochodowym oraz innym uczestnikom ruchu. Realizacja tego zadania nie ma wpływu i oddziaływania na istniejące środowisko. Nie zwiększy również emisji substancji szkodliwych dla Środowiska i zdrowia ludzi. Przewidziane do użycia materiały budowlane będą posiadać niezbędne aprobaty techniczne. Zgodnie z rozporządzeniem Rady Ministrów z dn.9 listopada 2010r w sprawie przedsięwzięć mogących znacząco oddziaływać na środowisko (Dz. U z 2010r nr 213 poz.1397) przedmiotowe zadanie nie jest zaliczone do przedsięwzięć mogących znacząco oddziaływać na środowisko i wymagających wykonania raportu oddziaływania na środowisko.

II. DOKUMENTACJA PROJEKTOWA

2. Część graficzna

- plan orientacyjny	skala 1:10000	rys. nr 1
- plan sytuacyjny	skala 1:1000	rys. nr 2
- przekroje konstrukcyjne	skala 1:50	rys. nr 3

PLAN ORIENTACYJNY

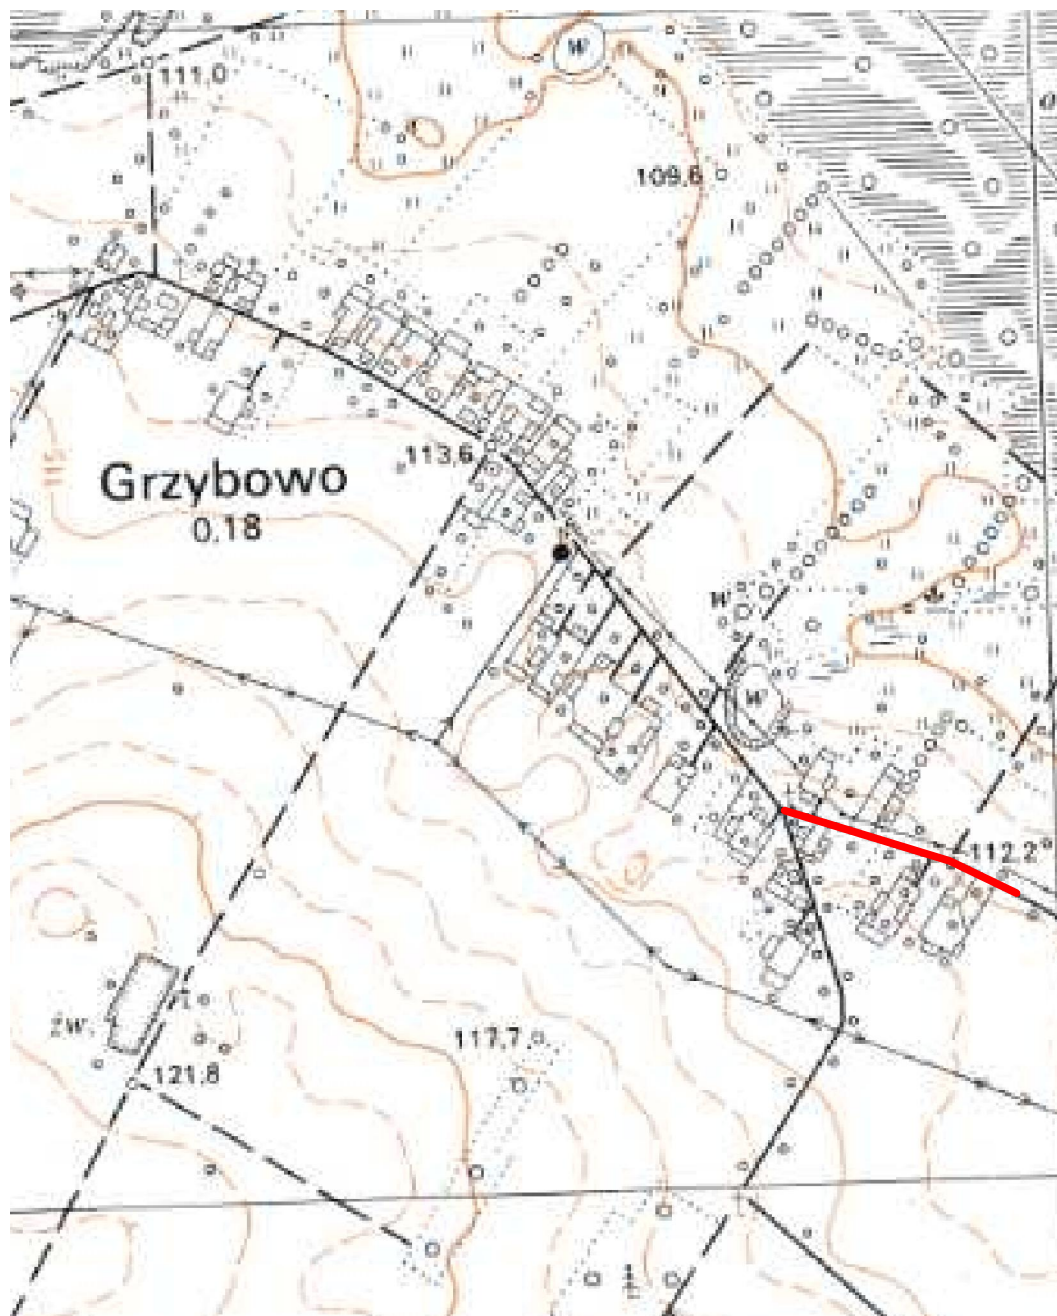

PROJEKTOWANIE DRÓG I NADZORY MGR INŻ. ZDZISŁAW PIECHOTA


82-108 Nowy Dwór Gdański, ul. Warszawska 13/10
tel. 606 904 980

TEMAT	Przebudowa drogi w m. Grzybowo nr dz. nr 140	
ADRES	Grzybowo, Gmina Rasztów dz. nr 140, obręb Grzybowo	
INWESTOR	Gmina Rasztów ul. Księżkowskiego 2 09 - 140 Rasztów	
PROJEKTANT	mgr inż. Zdzisław Piechota nr upr. 1358/EL/88	
NAZWA RYSUNKU	Plan orientacyjny	
OPRACOWANIE	Dokumentacja projektowa	
BRANŻA	Drogonia	
SKALA	1:10000	Nr rys. 1
DATA	Grudzień 2018r	

PLAN SYTUACYJNY

SKALA 1:1000

15-112

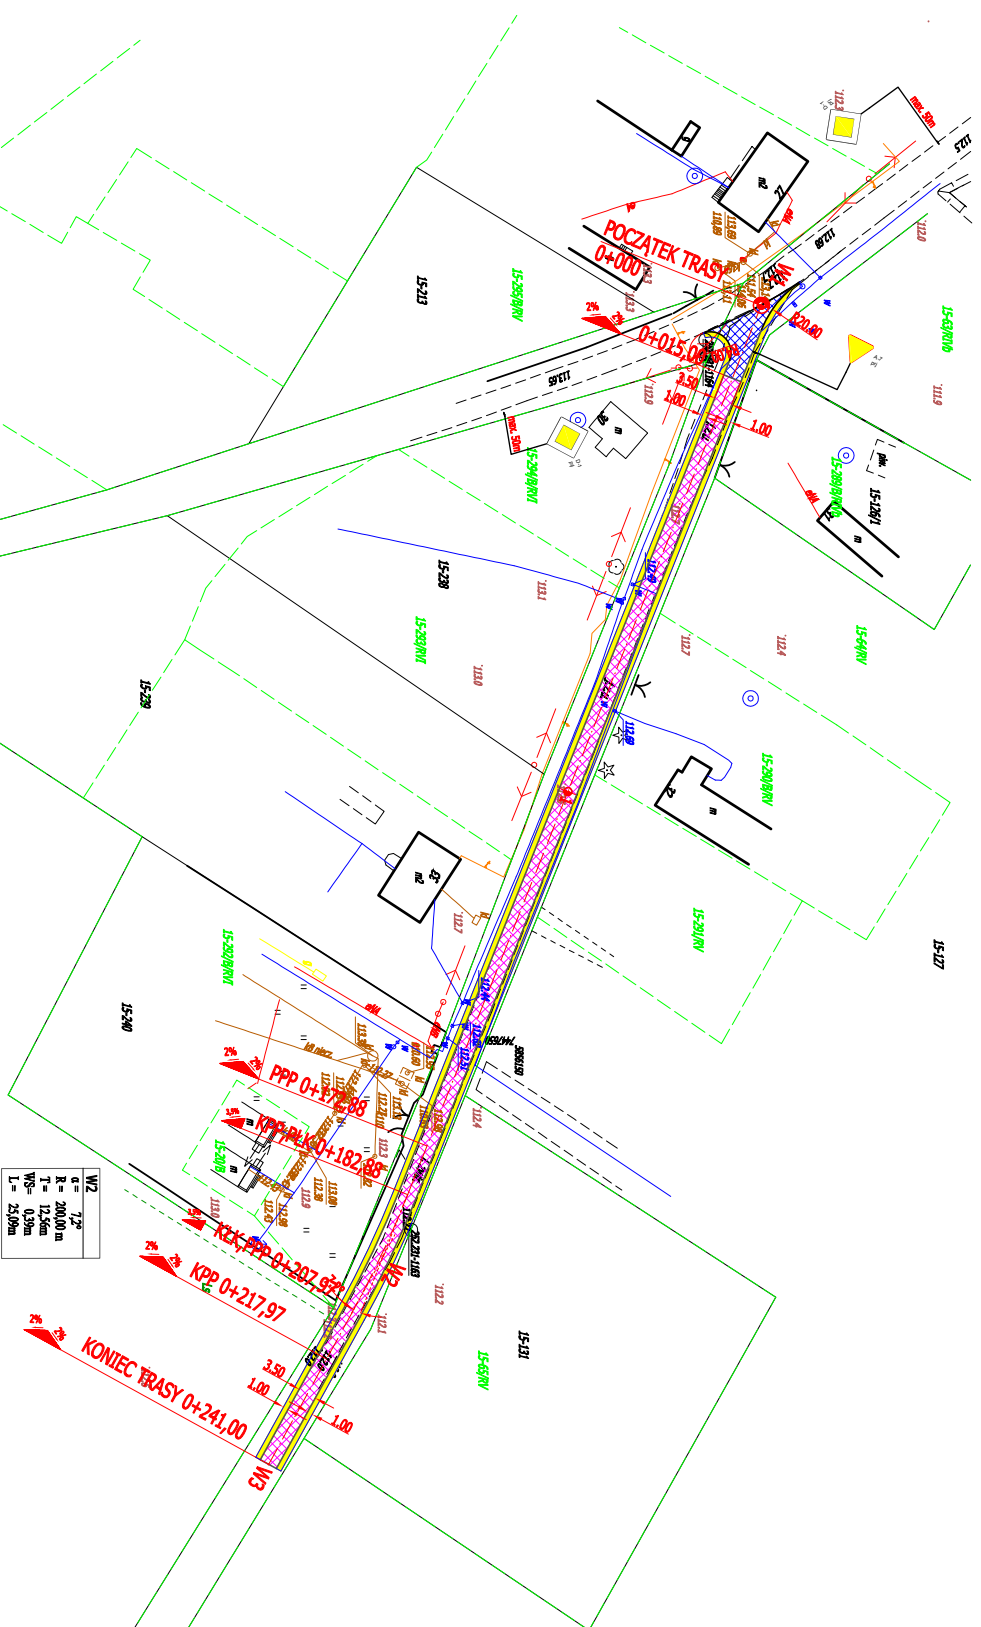

W12	1:20
W1	1:20000
W2	1:2000
W3	1:2000
W4	1:2000
W5	1:2000
W6	1:2000
W7	1:2000
W8	1:2000
W9	1:2000
W10	1:2000
W11	1:2000
W13	1:2000
W14	1:2000
W15	1:2000
W100	1:2000


- LEGENDA
- Znak pionowy projektowane
 - Nawierzchnia bitumiczna
 - Konstrukcja nawierzchni 0+000-0+015

PROJEKTOWANIE DRÓG I NADZORY	
MGR INŻ. ZDZISŁAW PIECHOTA	
82-100 Nowy Dwór Gdański, ul. Wesoła 13/10 tel. 604 504 580	
TYP	Przebudowa drogi w m. Grojnowo nr dz. nr 148
ADRES	Grojnowo, Gmina Budzisz, dz. nr 148, skłp. Grojnowo
INWESTOR	Gmina Budzisz, 2 09-148 Budzisz nr npr. 1509/ML/08
PROJEKTANT	mgr inż. Zdzisław Piechota nr npr. 1509/ML/08
NAMOWA KONSULTACJA	Pracę wykonują
OPRACOWANIE	Dokumentacja projektowa
BRANŻA	Drogi
SKALA	1:1000 Nr rys. 2
DATA	Czerwiec 2015r.


PRZEKROJE KONSTRUKCYJNE

SKALA 1:50


0+000 - 0+015

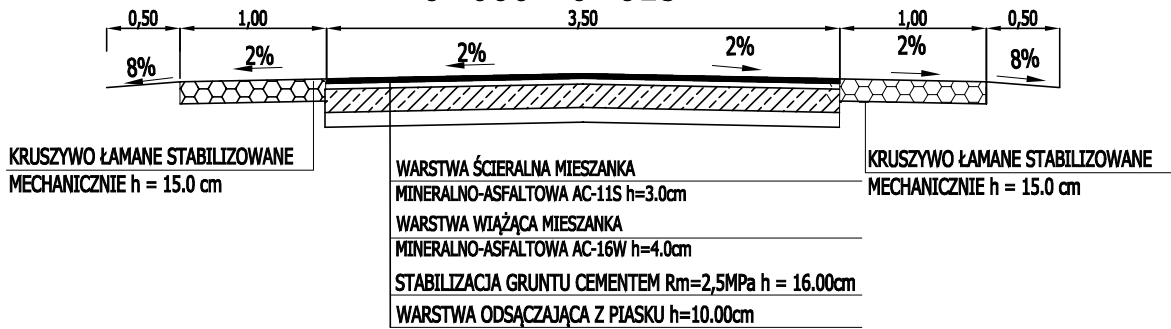

NA PROSTEJ 0+015 - 0+241,00

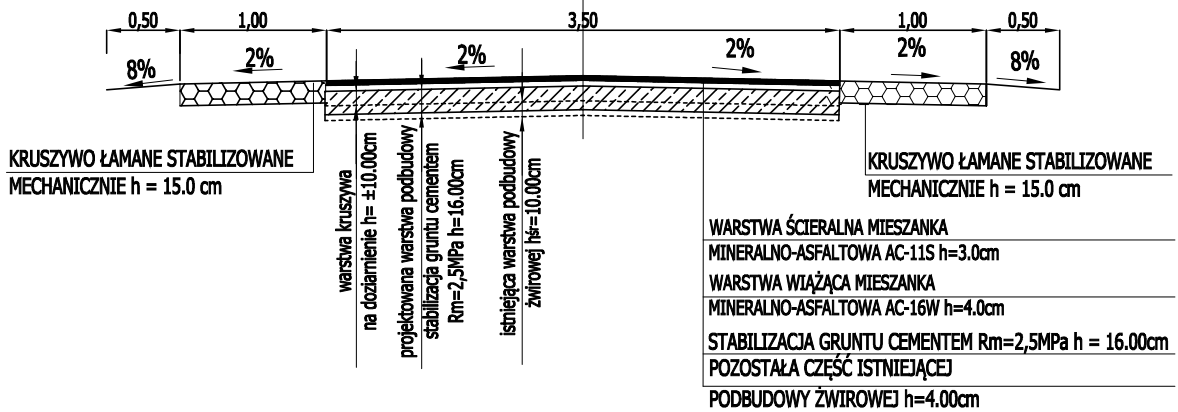

NA ŁUKU W2

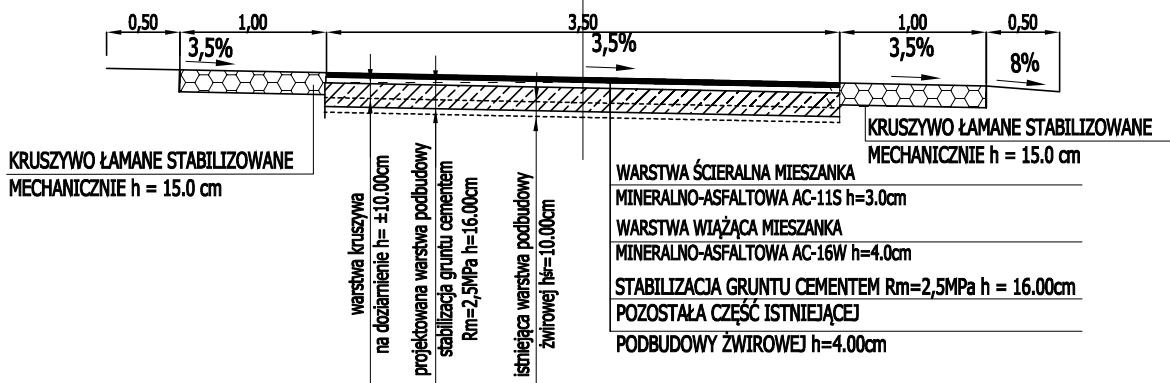

PROJEKTOWANIE DRÓG I NADZORY MGR INŻ. ZDZISŁAW PIECHOTA

82-100 Nowy Dwór Gdański, ul. Warszawska 13/10
tel. 606 904 980

TEMAT	Przebudowa drogi w m. Grzybowo nr dz. nr 140	
ADRES	Grzybowo, Gmina Raciąż dz. nr 140, obręb Grzybowo	
INWESTOR	Gmina Raciąż ul. Kilińskiego 2 09 - 140 Raciąż	
PROJEKTANT	mgr inż. Zdzisław Piechota nr upr. 1358/EL/88	
NAZWA RYSUNKU	Przekroje konstrukcyjne	
OPRACOWANIE	Dokumentacja projektowa	
BRANŻA	Drogowa	
SKALA	1:50	Nr rys. 3

I. DOKUMENTY FORMALNOPRAWNE

1. Decyzja o nadaniu uprawnień
2. Zaświadczenie o członkostwie OIIB
3. Oświadczenie

II. DOKUMENTACJA PROJEKTOWA

1. Część opisowa

- Opis techniczny

II. DOKUMENTACJA PROJEKTOWA

2. Część graficzna

- plan orientacyjny	skala 1:10000	rys. nr 1
- plan sytuacyjny	skala 1:1000	rys. nr 2
- przekroje konstrukcyjne	skala 1:50	rys. nr 3

III. CZĘŚĆ KOSZTOWA

1. Przedmiar robót
2. Kosztorys ofertowy

PRZEDMIAR ROBÓT				
Przebudowa drogi w m. Grzybowo nr dz. 140				
Lp.	Podstawa obmiaru	Wyszczególnienie robót	Jednostka miary	Ilość jedn.
1	2	3	4	5
I				
ROBOTY PRZYGOTOWAWCZE I ZIEMNE				
1	Plan syt.	Roboty pomiarowe w terenie równinnym w km 0+000 - 0+241 $L = 0,241 \text{ km}$	km	0,241
2	Plan syt.	Roboty ziemne polegające na wykonaniu koryta pod warstwy konstrukcyjne nawierzchni wraz z profilowaniem i zagęszczeniem podłoża w km 0+000 – 0+015 oraz przemieszczeniem urobku na odl. do 100 m (wykonanie obustronnych poboczy gruntowych o szer. 0,50 m na całym odcinku) $V = 88,73 \text{ m}^2 \text{ (skrzyżowanie)} \times 0,16 \text{ m} = 14,20 \text{ m}^3$	m ³	14,20
II				
PODBUDOWA				
3	Plan syt.	Wykonanie warstwy odsączającej z piasku w km 0+000 – 0+015, szer. 4,18 m i grub. warstwy po zagęszczeniu 10,0 cm $P = 88,73 \text{ m}^2 \text{ (skrzyżowanie)}$	m ²	88,73
4	Plan syt.	Dowóz kruszywa naturalnego (pospółki żwirowej) do stabilizacji gruntu cementem warstwą szer. 3,70 m grub. 16,0 cm w km 0+000 – 0+015 $P = 80,45 \text{ m}^2 \text{ (skrzyżowanie)}$	m ²	80,45
5	Plan syt.	Doziarnienie istniejącej podbudowy żwirowej kruszywem naturalnym (pospółką żwirową) o grubości 10 cm na szer. 3,70 m w km 0+015 – 0+241 $P = 226,00 \text{ m} \times 3,70 \text{ m} = 836,20 \text{ m}^2$	m ²	836,20
6	Plan syt.	Profilowanie i zagęszczenie podbudowy żwirowej w km 0+000 - 0+241 $P = 80,45 \text{ m}^2 \text{ (skrzyżowanie)} + 836,20 \text{ m}^2 = 916,65 \text{ m}^2$	m ²	916,65
7	Plan syt.	Wykonanie podbudowy z gruntu stabilizowanego cementem o wytrzymałości $R_m = 2,50 \text{ MPa}$, mieszarką bezpośrednio w korycie drogi wraz z pielęgnacją w km 0+000 – 0+241, szer. 3,70 m i grub. warstwy po zagęszczeniu 16,0 cm $P = \text{jak w poz. nr 6} = 916,65 \text{ m}^2$	m ²	916,65
III				
NAWIERZCHNIA				
8	Plan syt.	Mechaniczne oczyszczenie i skropienie podbudowy betonowej emulsją asfaltową szybkozspadową w ilości 0,70 kg/m ² w km 0+000 - 0+241 $P = 78,73 \text{ m}^2 \text{ (skrzyżowanie)} + 226,00 \text{ m} \times 3,60 \text{ m} = 892,33 \text{ m}^2$	m ²	892,33

9	Plan syt.	Wykonanie nawierzchni z mieszanki mineralno-asfaltowej - warstwa wiążąca AC 16 W w km 0+000 - 0+241, szer. 3,60 m i grub. warstwy po zagęszczeniu 4,0 cm $P = \text{jak w poz. nr 8} = 892,33 \text{ m}^2$	m^2	892,33
10	Plan syt.	Mechaniczne oczyszczenie i skropienie warstwy wiążącej emulsją asfaltową szybkorozpadową w ilości 0,30 kg/m ² w km 0+000 - 0+241 $P = 77,00 \text{ m}^2 \text{ (skrzyżowanie)} + 226,00 \text{ m} \times 3,50 \text{ m} = 868,00 \text{ m}^2$	m^2	868,00
11	Plan syt.	Wykonanie nawierzchni z mieszanki mineralno-asfaltowej - warstwa ścieralna AC 11 S w km 0+000 - 0+241, szer. 3,50 m i grub. warstwy po zagęszczeniu 3,0 cm $P = \text{jak w poz. nr 10} = 868,00 \text{ m}^2$	m^2	868,00
12	Plan syt.	Regulacja pionowa istniejących zaworów wodociągowych	szt.	7,00
IV	POBOCZA			
13	Plan syt	Wykonanie poboczy z kruszywa łamanego 0/31,5 mm stabilizowanego mechanicznie. o szer. 1,00 m wraz z profilowaniem w km 0+000 - 0+241, grub. warstwy po zagęszczeniu 15,0 cm $P = 2 \times 241,00 \text{ m} \times 1,00 \text{ m} = 482,00 \text{ m}^2$	m^2	482,00
14	Plan syt	Wykonanie poboczy gruntowych o szer. 0,50 m i grub. średnio 15,0 cm w km 0+000 - 0+241 $V = (2 \times 241,00 \text{ m} \times 0,50 \text{ m} \times 0,15 \text{ m}) - 14,20 \text{ m}^3 = 36,15 \text{ m}^3 - 14,20 \text{ m}^3 = 21,95 \text{ m}^3$	m^3	21,95
15	Plan syt.	Profilowanie obustronnych poboczy gruntowych o szer. 0,50 m w km 0+000 - 0+241 $P = 2 \times 241,00 \text{ m} \times 0,50 \text{ m} = 241,00 \text{ m}^2$	m^2	241,00
V	OZNAKOWANIE			
16	Plan syt	Ustawienie pionowych znaków drogowych o pow. do 0,3 m ²	szt.	3,00
17	Plan syt	Ustawienie słupków stalowych o śr. 50 mm do znaków drogowych	szt.	3,00

KOSZTORYS OFERTOWY
Przebudowa drogi w m. Grzybowo nr dz. 140

Lp.	Podstawa wyceny	Wyszczególnienie robót	Jedn. miary	Ilość jedn.	Cena jedn.	Wartość
1	2	3	4	5	6	7
I ROBOTY PRZYGOTOWAWCZE (CPV: 4510000-8) I ZIEMNE (CPV: 45111000-8)						
1	D-01.01.01	Roboty pomiarowe w terenie równinnym w km 0+000 - 0+241	km	0,241		
2	D-02.00.01 D-02.01.01 D-04.01.01	Roboty ziemne polegające na wykonaniu koryta pod warstwy konstrukcyjne nawierzchni wraz z profilowaniem i zagęszczeniem podłoża w km 0+000 – 0+015 oraz przemieszczeniem urobku na odl. do 100 m (wykonanie obustronnych poboczy gruntowych o szer. 0,50 m na całym odcinku)	m ³	14,20		
II PODBUDOWA (CPV: 45233200-1)						
3	D-04.02.01	Wykonanie warstwy odsączającej z piasku w km 0+000 – 0+015, szer. 4,18 m i grub. warstwy po zagęszczeniu 10,0 cm	m ²	88,73		
4	D-05.01.01	Dowóz kruszywa naturalnego (pospółki żwirowej) do stabilizacji gruntu cementem warstwą szer. 3,70 m grub. 16,0 cm w km 0+000 – 0+015	m ²	80,45		
5	D-05.01.01	Doziarnienie istniejącej podbudowy żwirowej kruszywem naturalnym (pospółką żwirową) o grubości 10 cm na szer. 3,70 m w km 0+015 – 0+241	m ²	836,20		
6	D-04.01.01	Profilowanie i zagęszczenie podbudowy żwirowej w km 0+000 - 0+241	m ²	916,65		
7	D-04.05.01	Wykonanie podbudowy z gruntu stabilizowanego cementem o wytrzymałości Rm = 2,50 MPa, mieszarką bezpośrednio w korycie drogi wraz z pielęgnacją w km 0+000 – 0+241, szer. 3,70 m i grub. warstwy po zagęszczeniu 16,0 cm	m ²	916,65		
III NAWIERZCHNIA (CPV: 45233252-0)						
8	D-04.03.01	Mechaniczne oczyszczenie i skropienie podbudowy betonowej emulsją asfaltową szybkorozpadową w ilości 0,70 kg/m ² w km 0+000 - 0+241	m ²	892,33		
9	D-05.03.05b	Wykonanie nawierzchni z mieszanki mineralno-asfaltowej - warstwa wiążąca AC 16 W w km 0+000 - 0+241, szer. 3,60 m i grub. warstwy po zagęszczeniu 4,0 cm	m ²	892,33		

10	D-04.03.01	Mechaniczne oczyszczenie i skropienie warstwy wiążącej emulsją asfaltową szybkorozpadową w ilości 0,30 kg/m ² w km 0+000 - 0+241	m ²	868,00		
11	D-05.03.05a	Wykonanie nawierzchni z mieszanki mineralno-asfaltowej - warstwa ścieralna AC 11 S w km 0+000 - 0+241, szer. 3,50 m i grub. warstwy po zagęszczeniu 3,0 cm	m ²	868,00		
12	D-03.02.01	Regulacja pionowa istniejących zaworów wodociągowych	szt.	7,00		
IV	POBOCZA (CPV: 45233220-7)					
13	D.06.03.01	Wykonanie poboczy z kruszywa łamanego 0/31,5 mm stabilizowanego mechanicznie. o szer. 1,00 m wraz z profilowaniem w km 0+000 - 0+241, grub. warstwy po zagęszczeniu 15,0 cm	m ²	482,00		
14	D.06.03.01	Wykonanie poboczy gruntowych o szer. 0,50 m i grub. średnio 15,0 cm w km 0+000 – 0+241	m ³	21,95		
15	D.06.03.01	Profilowanie obustronnych poboczy gruntowych o szer. 0,50 m w km 0+000 - 0+241	m ²	241,00		
V	OZNAKOWANIE (CPV: 45233290-8)					
16	D-07.02.01	Ustawienie pionowych znaków drogowych o pow. do 0,3 m ²	szt.	3,00		
17	D-07.02.01	Ustawienie słupków stalowych o śr. 50 mm do znaków drogowych	szt.	3,00		
					WARTOŚĆ NETTO	
					PODATEK VAT 23%	
					WARTOŚĆ BRUTTO	